



# 土基埋管断面图

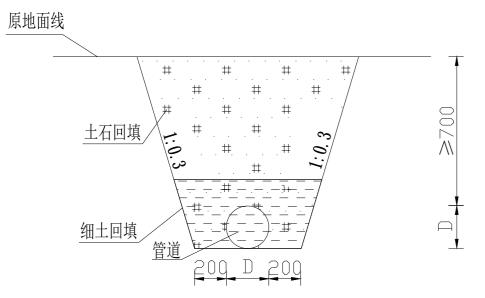

比例1:20


## 过排污沟剖面图 比例1:20

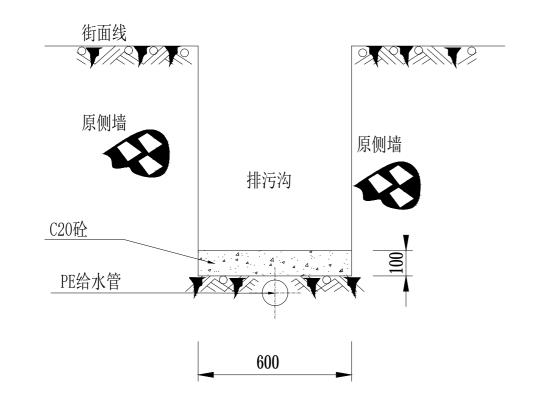

#### 说明

- 1、本图尺寸单位除注明外,其余均以mm;
- 2、管槽开挖深度不小于700mm、横跨公路段管槽开挖深度不小于1000mm、跨河管槽开挖深度不小于1000mm;
- 3、未尽事宜,严格按有关现行规程规范执行。

# 坡地土基埋管断面图 比例1:20

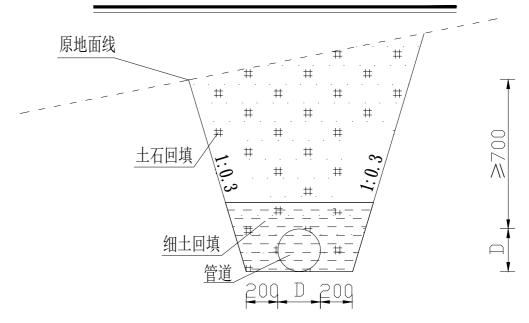

# 管道砼包管断面图


比例1:20 <u>C20砼</u> <del>D+200</del> 地面线 地面线

# 贵州泉湖工程设计有限公司


				1 1 1	<b>/</b> -	•				
核定	罗坤	威宁县20	025年小海镇2	施工	设计					
审查	多强		工程		水工	部分				
校核	杂粒									
设计	阁馆草		++ \\\ \ \ \ \ \ \ \ \ \ \ \ \ \ \ \ \							
制图	国馆等	管道埋管设计图								
描图	CAD	比例	如图 日期 2025年03月			03月				
设计证号	A452009623	图号	图号   威宁小海农村供水04							


## 混凝土路面设计图 比例:25

## 岩基管段挖断面图 1:25

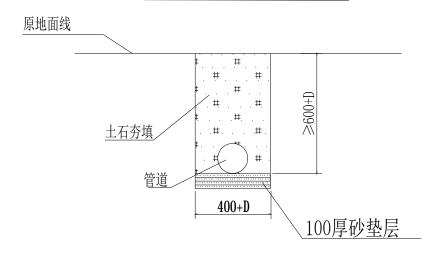

## 沥青路面设计图 比例1:25

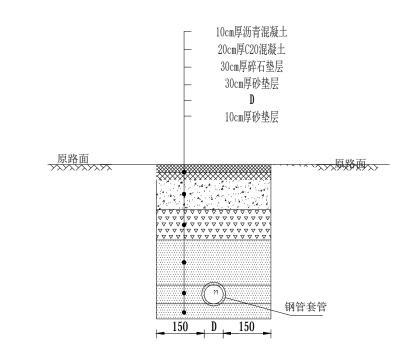

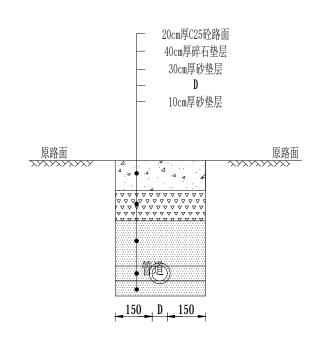


说明:


1. 图中尺寸单位除特殊注明, 其余均以mm计。

贵州泉湖工程设计有限公司										
核定	罗坤	威宁县20	)25年小海镇农	2. 大供水	施工	设计				
审查	本强		工程	水工	部分					
校核	杂峰									
设计	国馆等		答话证数》	太有払升	囱					
制图	国體革	管道破路恢复设计图								
描图	CAD	比例	如图	日期	2025年	-03月				
设计证号	A452009623	图号	威宁小海农村供水05							


#### 主供水管闸阀井平面布置图 1:20

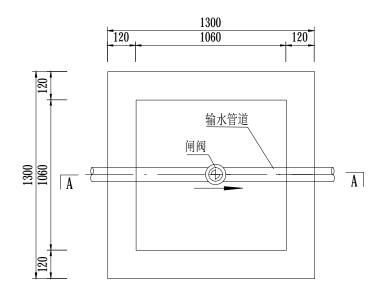

## 盖板配筋图 1:10

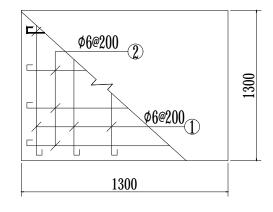

#### A-A剖面图 1:20

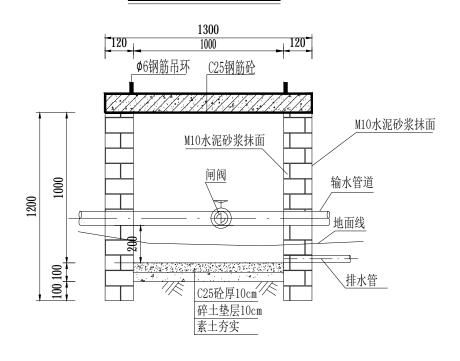


#### 说明:

- 1、图中尺寸均以mm计;
- 2、闸阀井墙内外采用M10砂浆抹面厚2cm;
- 3、闸阀井的开挖深度必须大于1m;
- 4、闸阀井边墙采用M7.5浆砌标砖;
- 5、盖板采用钢筋混凝土。


贵	州泉湖	工程设计有	限公	司
核定	罗坤	威宁县2025年小海镇农村供水	施工	设

核定	罗坤	威宁县2	025年小海镇	施工	设计	
审查	本强		工程		水工	部分
校核	杂峰					
设计	周帽等		闸阀	并设计	十图	
制图	阁馆草					
描图	CAD	比例	如图	日期	2025年	03月
设计证号	A452009623	图号	威宁	-小海农	村供水06	<u> </u>

### 水池防渗维修设计图

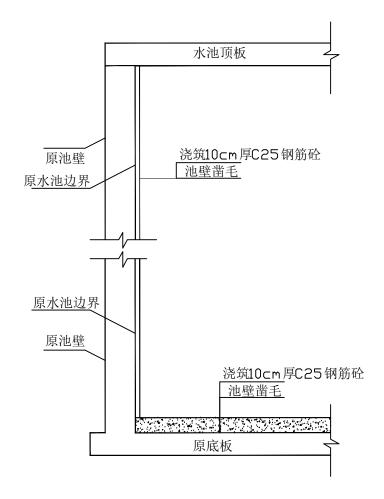

### 水池防渗维修底板配筋图

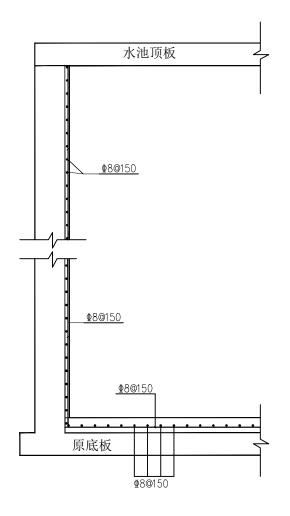


#### 说明:

1. 本图尺寸单位除高程及桩号以m计外,其余未注明均以mm计算。

# 贵州泉湖工程设计有限公司

核定	罗坤	威宁县2	025年小海镇	农村供水	施工	设计			
审查	本强		工程		水工	部分			
校核	<b>余山</b>		1 51	11 14 NH					
设计	阁馆等		水池维修设计图						
制图	阁馆草								
描图	CAD	比例	如图	日期	2025年	03月			
设计证号	A452009623	图号   威宁小海农村供水07							

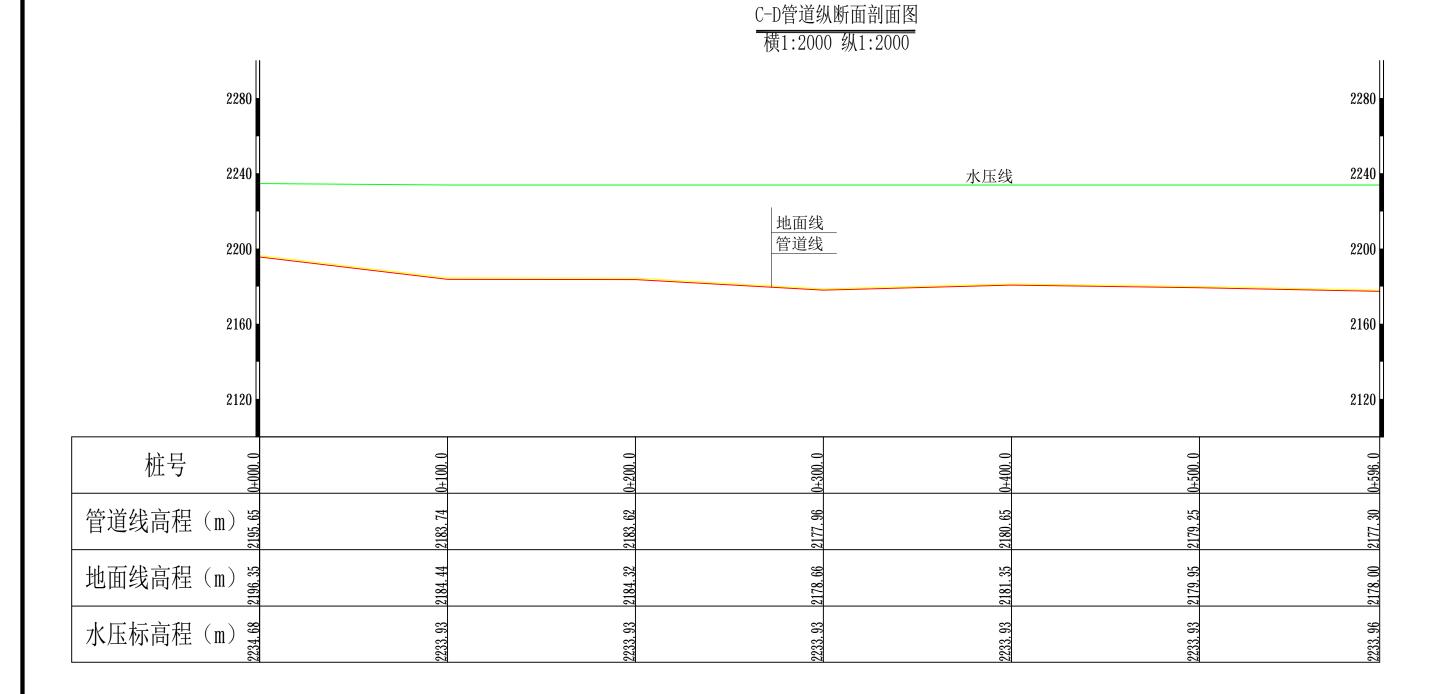


#### 说明:


- 1、本图尺寸单位除注明外,其余均以mm;
- 2、管槽开挖深度不小于700mm、横跨公路段管槽开挖深度不小于1000mm、跨河管槽开挖深度不小于1000mm;
- 3、未尽事宜,严格按有关现行规程规范执行。

# 贵州泉湖工程设计有限公司

		,-		1 17 1		7
核定	罗坤	威宁县2025年小海镇农		农村供水	施工	设计
审查	本强		工程		水工	部分
校核	杂峰		0 D & Y	とない かく ナ	- シリナー   日	
设计	国馆等		C-D官t	道纵断面	]剖囬图	
制图	国體革					
描图	CAD	比例	如图 日期 2025年03月			
设计证号	A452009623	图号	威宁	小海农	村供水08	

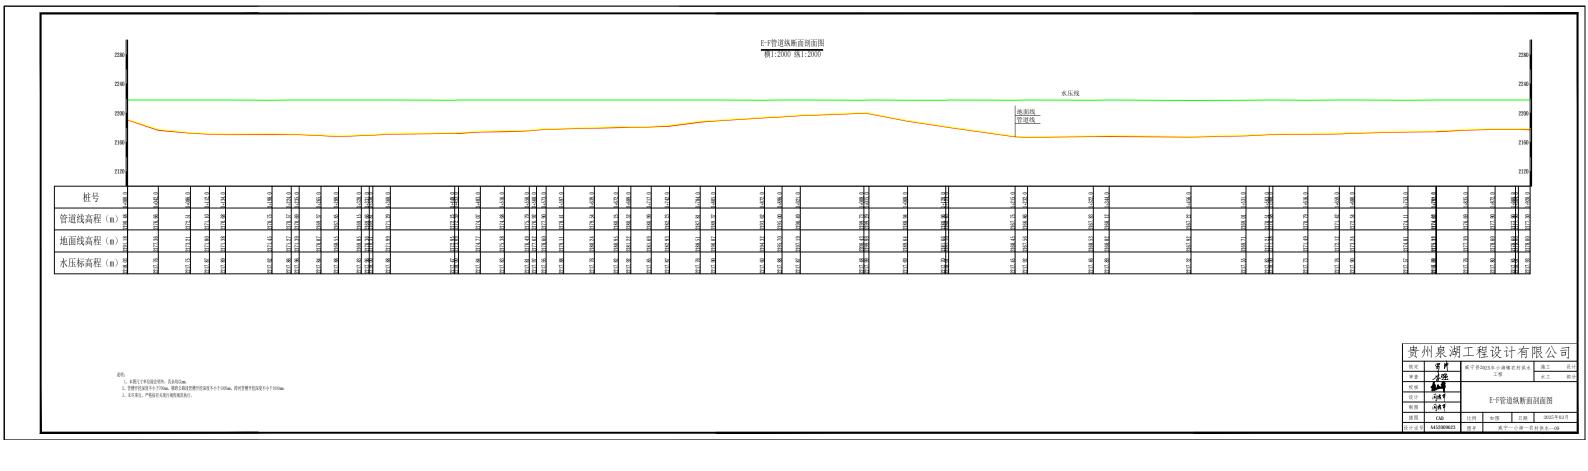


#### 22-S2管道纵断面剖面图 横1:5000 纵1:5000

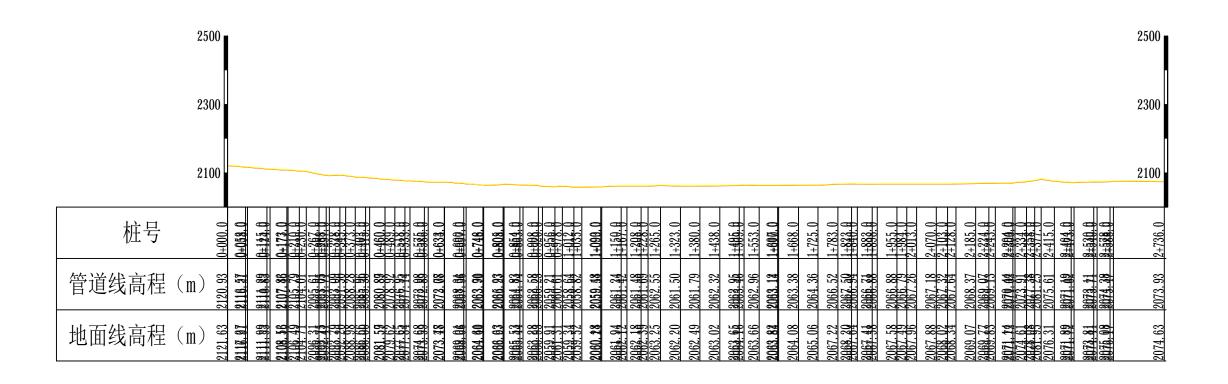

#### 说明

- 1、本图尺寸单位除注明外, 其余均以mm;
- 2、管槽开挖深度不小于700mm、横跨公路段管槽开挖深度不小于1000mm、跨河管槽开挖深度不小于1000mm;
- 3、本次新建供水管道,铺设管道经过村寨相应预留三通闸阀,方便后期搭接管道。
- 4、未尽事宜,严格按有关现行规程规范执行。

贵州泉湖工程设计有限公司									
核定	罗坤	威宁县2025年小海镇农村供水			施工	设计			
审查	<b>全强</b>		工程	水工	部分				
校核	众峰								
设计	间帽草		22-S2管ì	首纵 紙面	高副面図				
制图	国馆等	22-S2管道纵断面剖面图							
描图	CAD	比例	如图	日期	2025年(	03月			
设计证号	A452009623	图号	威宁小海农村供水10						

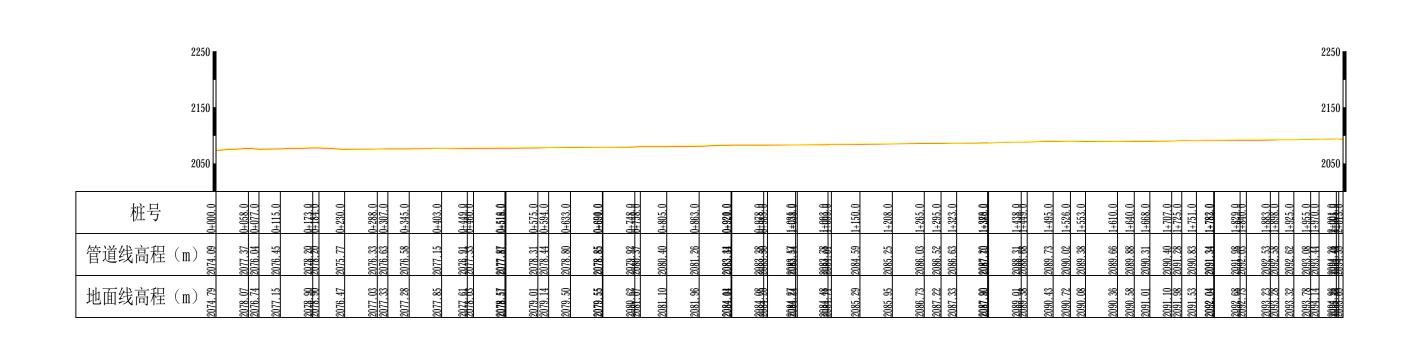

S2-S1管道纵断面剖面图 横1:5000 纵1:5000

说明:

- 1、本图尺寸单位除注明外,其余均以mm;
- 2、管槽开挖深度不小于700mm、横跨公路段管槽开挖深度不小于1000mm、跨河管槽开挖深度不小于1000mm;
- 3、本次新建供水管道,铺设管道经过村寨相应预留三通闸阀,方便后期搭接管道。
- 4、未尽事宜,严格按有关现行规程规范执行。

蛊.	州	泉	湖	T	程	设	计	有	泥	<i>/</i> /\	司

<u> タ</u> く /	1 >1 > 1 > 1 > 1			1 [1 ]	NA	_1				
核定	罗坤	威宁县2	025年小海镇	施工	设计					
审查	本强		工程	水工	部分					
校核	外									
设计	同情事	S2-S3管道纵断面剖面图								
制图	同實質	02 00日 但 外 则 田 时 田 凶								
描图	CAD	比例	如图	日期	2025年03月					
2.计证号	A452009623	图号	威宁小海农村供水11							